


- 1 Accesso impianto
2 Guardiana
3 Parcheggio esterno visitatori
4 Centro visitatori, laboratorio, uffici e spogliatoi
5 Piazzale scarico rifiuti, stoccaggio rifiuti confezionati, officine e magazzini
6 Magazzini ricambi
6.3 Vasca principale di stoccaggio rifiuti
7 Cabina elettrica MT/MT
8 Cabina elettrica MT/MT
9 Sala controllo, sale quadri, locale batterie, sala uffici, archivio
10 Locale turbogruppo, compressori, impianto produzione acqua demineralizzata
11 Sala di stoccaggio reagenti leggeri e reagenti in polvere
12 Stazione elettrica AT
13 Silo di stoccaggio reagenti leggeri e reagenti in polvere
14 Stoccaggio olii, ammorso
15 Camino
16 Stoccaggio temporaneo cassoni big-bag/sistemi
17 Pozzo, serbatoio acqua industriale e acqua antincendio, fabbricato pompe antincendio, deposito olii e lubrificanti deposito gas tecnici, diesel, scorie, riutilizzo mezzi

LEGENDA

CONVENZIONI GRAFICHE


- Limite di intervento
Recinzione di progetto
Aree carrabili-strade
Aree carrabili-piazzali
Fabbricati impianto
Aree a verde
Parcheggi con grigliato ortoso
Copertura verde
Flussi mezzi rifiuti all'avanfossa
Flussi altri mezzi pesanti
Flussi auto dipendenti
Quota altimetria finito
Interventi di progetto

Table with 2 columns: Numbered list of facility components and their descriptions, including items like 'ACCESSO IMPIANTO', 'PARCHIOGGIO VISITATORI', 'RAMPINA ACCESSO ALL'ORMESSA DIPENDENTI', etc.

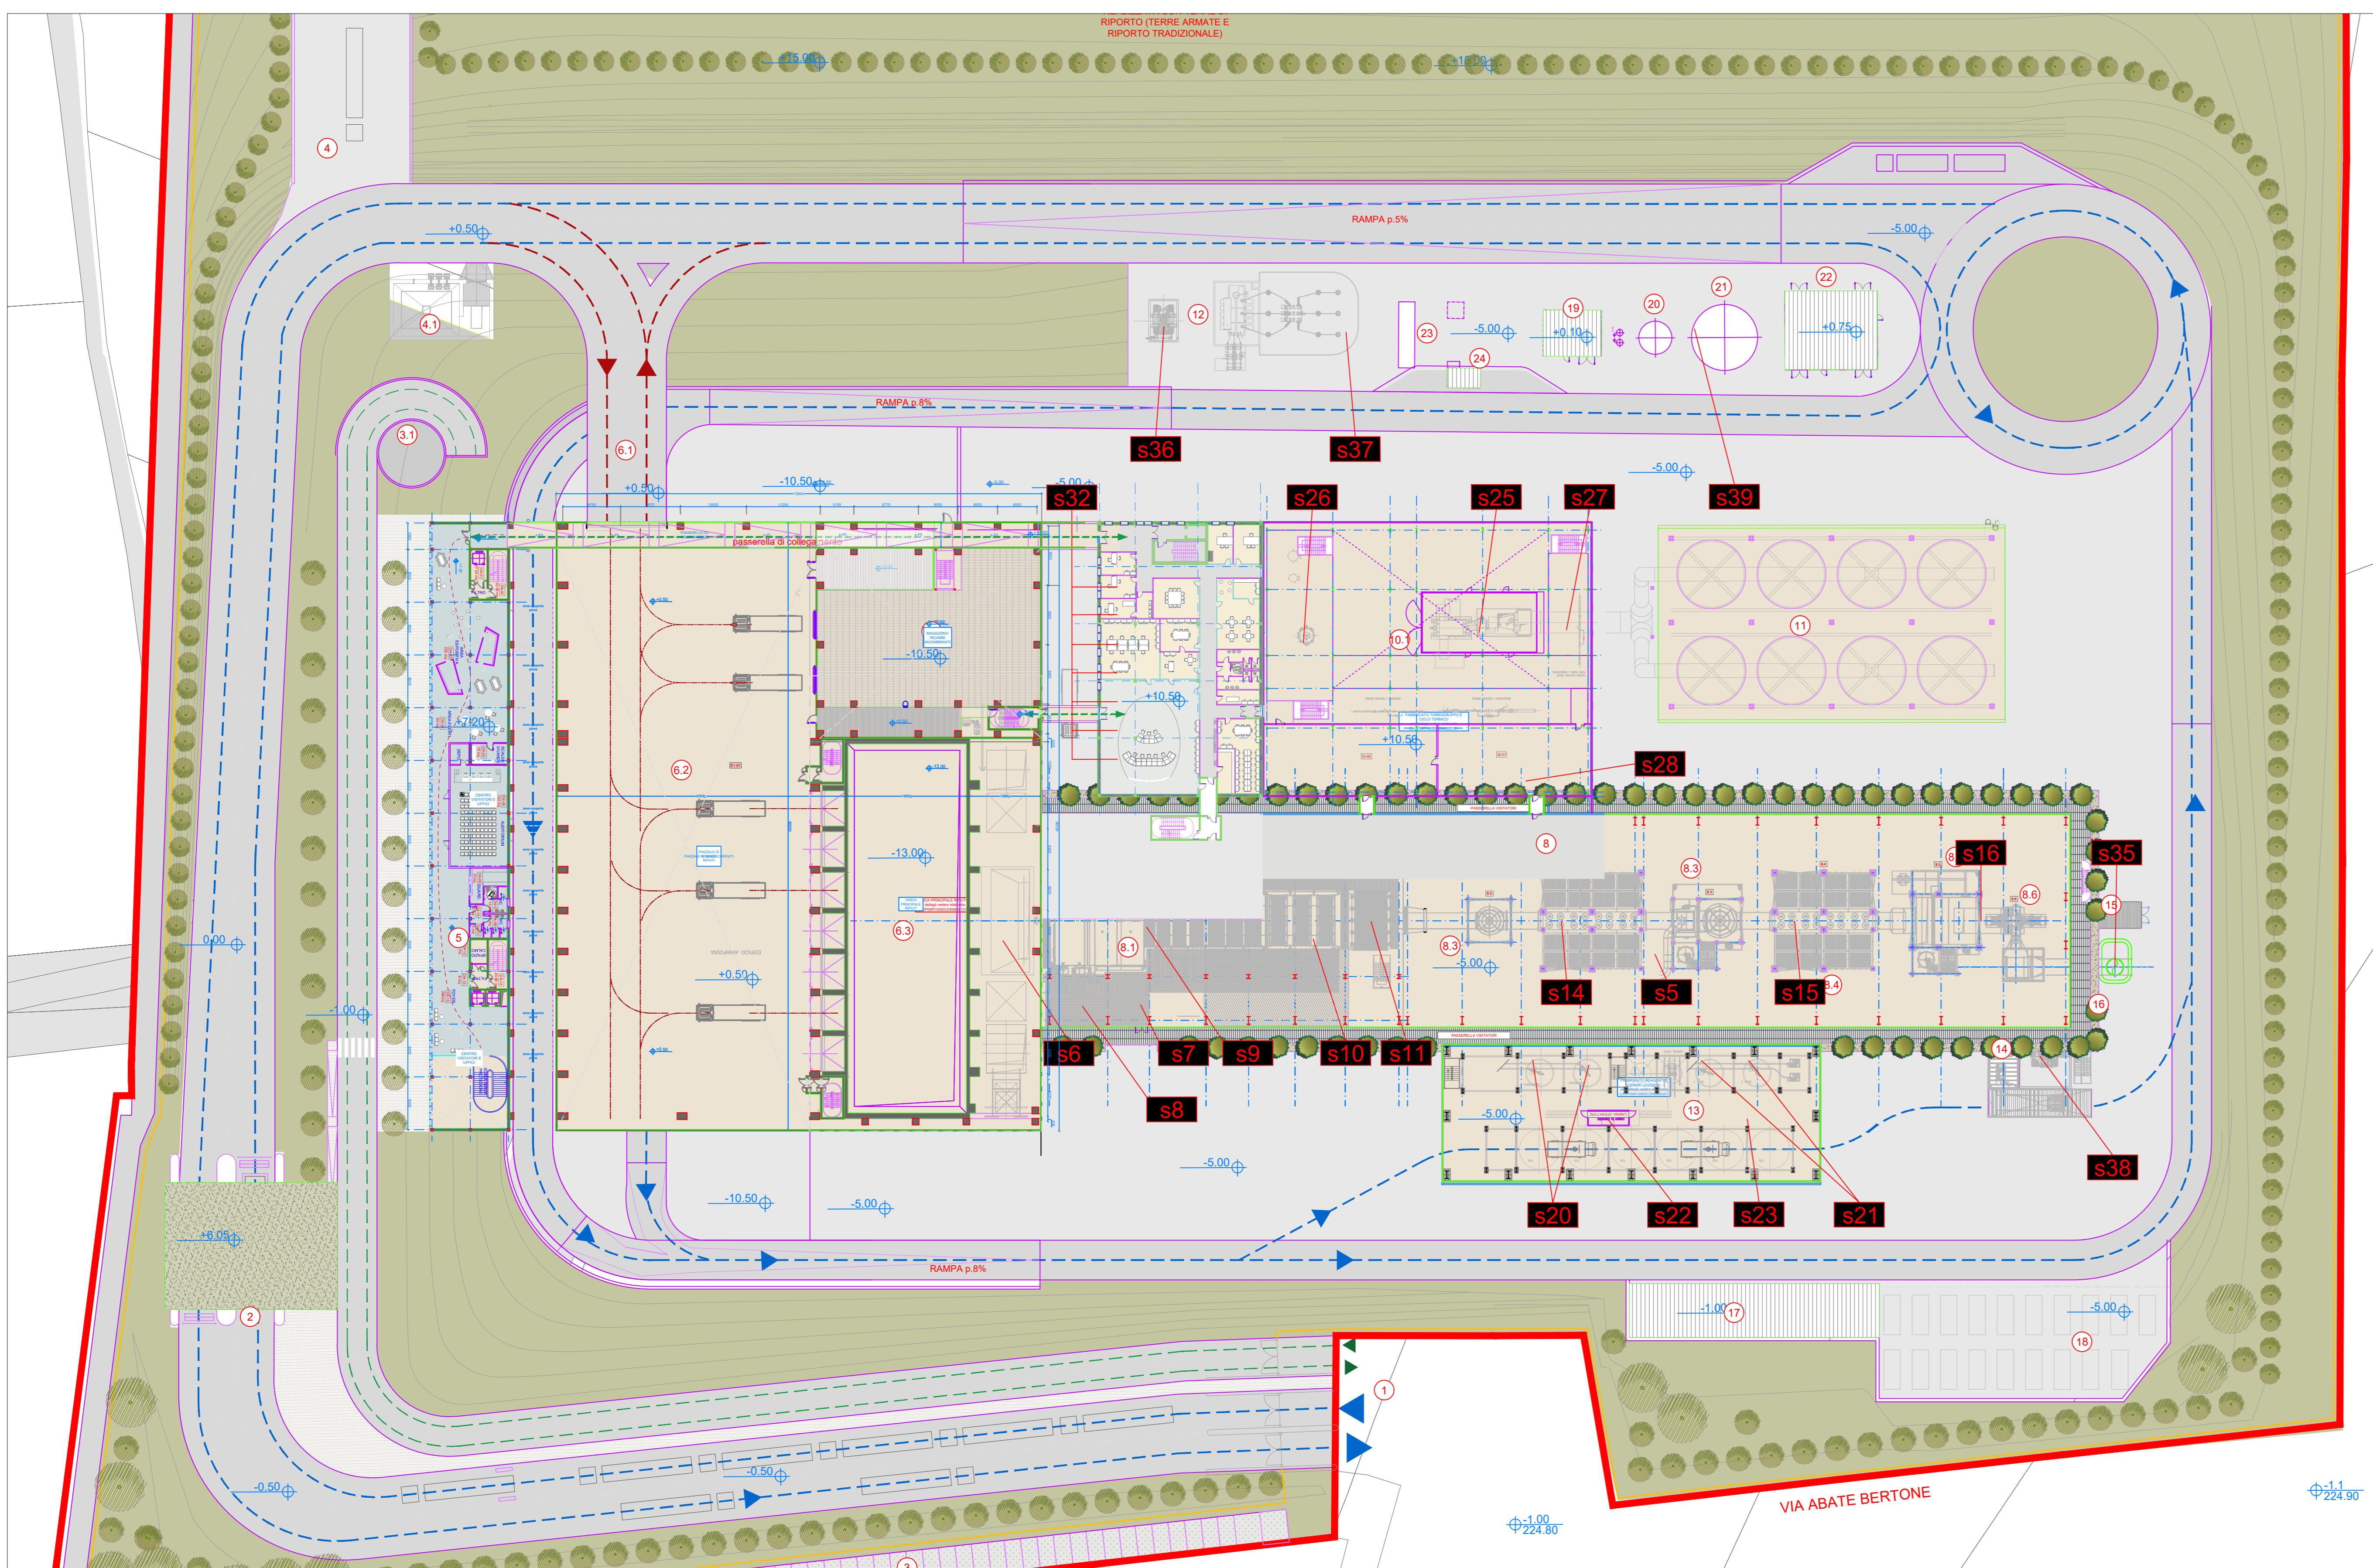

Planimetria Generale Impianto livello +0.5

Scala 1:500

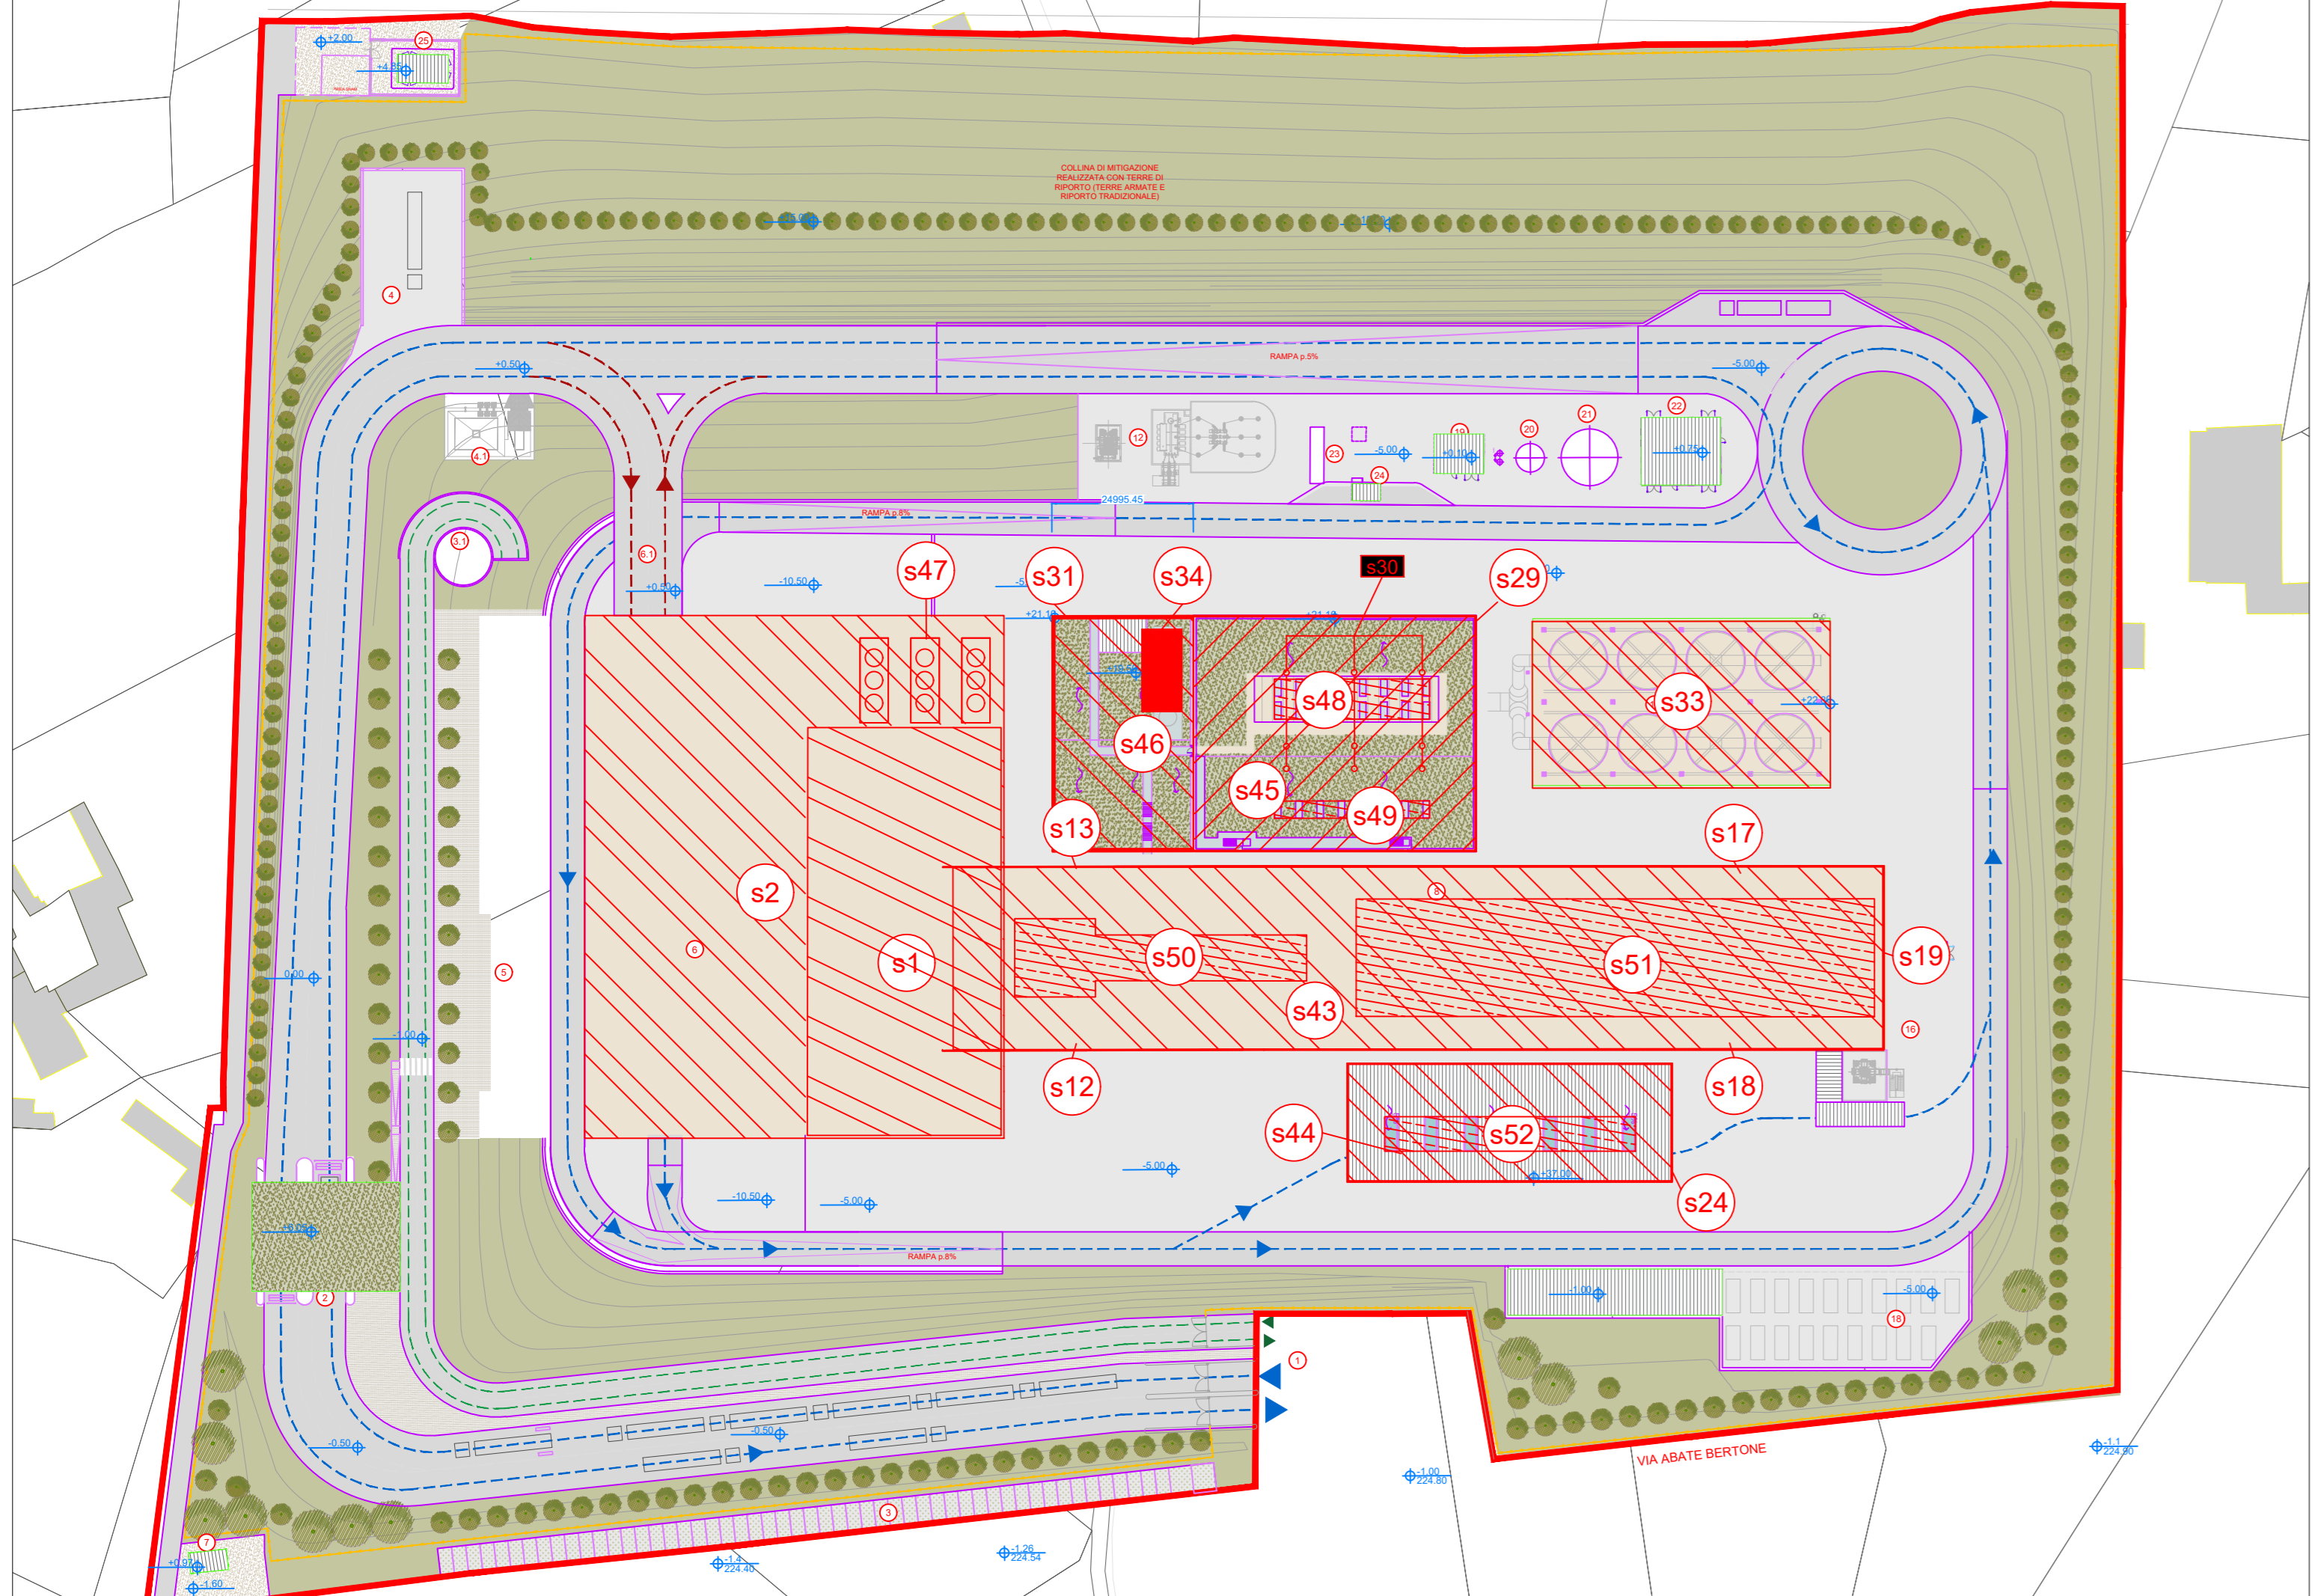

Planimetria Generale Impianto livello coperture

Scala 1:1000

Main table with columns: ID Sorgente, Nome Sorgente, Numero, Tipo, Potenza sonora Lw [dB(A)], Ubicazione. Lists various noise sources like 'Edificio vasca rifiuti', 'Ventilatore aria primaria comb.', etc.

NOTE:
- Le quote di livello sono relative alla quota di progetto, corrispondente a +225.80 m s.l.m.
- Le misure sono espresse in millimetri tranne ove diversamente indicato
- Nella fase di progettazione esecutiva, tutte le misure indicate saranno da verificare in sito
- In caso di divergenza fra differenti elaborati di progetto, prevalgono sempre i disegni di maggiore dettaglio.
N.B. Il layout delle componenti tecnologiche interne è puramente indicativo.

Comune di Cavaglià, località Gerbido (BI)
Impianto per la produzione di energia elettrica e termica mediante combustione di rifiuti speciali non pericolosi
PAUR ai sensi dell'art. 27-bis D.Lgs. 152/06 e s.m.i.

Table with columns: Revisione, Data, Descrizione, Fichthner, Fichthner, Fichthner. Shows revision history.

Table with columns: Numero documento, Documento number, Denominazione, CAVP09010000LDA050020101. Shows document details.

Fichtner Italia logo and project details including 'Progettista e Designer' and 'Verifica'.

a2a LIFE COMPANY logo and client information including 'M. Mazzarella', 'C. Donati', 'F. Roncarì'.